

工程编号: HCJBZ2025-D0423

# 江西聚喧建筑工程有限公司搅拌站配电安装工程

## 施工图设计

中帆睿建工程咨询有限公司

2025年4月

中帆睿建工程咨询有限公司

第1页

工程图纸目录

共2页

工程编号 HCJBZ2025-D0423 设计阶段 施工图设计 日期 2025年4月

工程名称 江西聚喧建筑工程有限公司搅拌站配电安装工程

建设单位 \_\_\_\_\_

批准 魏 审核 程 校核 刘 设计 周

序号	图号	图名	张数	套用标准设计图号
1	HCJBZ2025-D0423-01	网络接线图	1	
2	HCJBZ2025-D0423-02	高压路径平面示意图	1	
3	HCJBZ2025-D0423-03	柱上变压器组装图	1	
4	HCJBZ2025-D0423-04	低压综合配电箱电气图	1	
5	HCJBZ2025-D0423-05	接地装置加工图	1	
6	HCJBZ2025-D0423-06	D-12B杆型组装图	1	
7	HCJBZ2025-D0423-07	Z-12B杆型组装图	1	
8	HCJBZ2025-D0423-08	ZN-12B杆型组装图	1	
9	HCJBZ2025-D0423-09	NJ2-12B杆型组装图	1	
10	HCJBZ2025-D0423-10	JKLYJ-10-1*70 (K=3.5) 架线张力弧垂表	1	
11	HCJBZ2025-D0423-11	单拉线部件配置图	1	
12	HCJBZ2025-D0423-12	高压绝缘导线绝缘子串组装图	1	
13	HCJBZ2025-D0423-13	标示牌制作示意图	1	
14				
15				
16				
17				
18				
19				
20				
21				

中帆睿建工程咨询有限公司

第2页

工程图纸目录

共2页

续页

序号	图号	图名	张数	套用标准设计图号
22				
23				
亮湾110kV变电站10kV月文线50#杆

接线点

#1杆

#12杆

新建10kV架空线  
3\*(JKLYJ-10kV-70)

GW9-12/630A

HY5WS-17/50  
配热熔附件

干式计量箱

PT: 10000/100V 0.2  
CT: 40/5A 0.2S

新建台架电杆  $\phi 190*12$

GW9-12/630A

RW10-10/200  
熔丝50A


HY5WS-17/50  
配热熔附件

S13-500/10  
10±2\*2.5%/0.4kV  
Uk=4.0%

配变

低压综合配电箱

杆上计量装置由当地供电部门提供安装

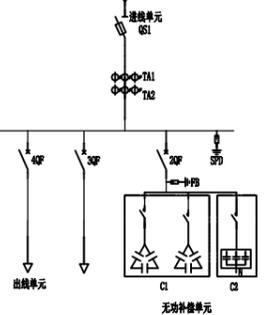

中帆睿建工程咨询有限公司


江西聚喧建筑工程有限公司  
搅拌站配电安装工程

施工 设计  
阶段

批准	程日景	校核	刘贺红
审核	程日景	设计	周鑫
日期	2025年4月	比例	

网络接线图

图号 HCJBZ2025-D0423-01

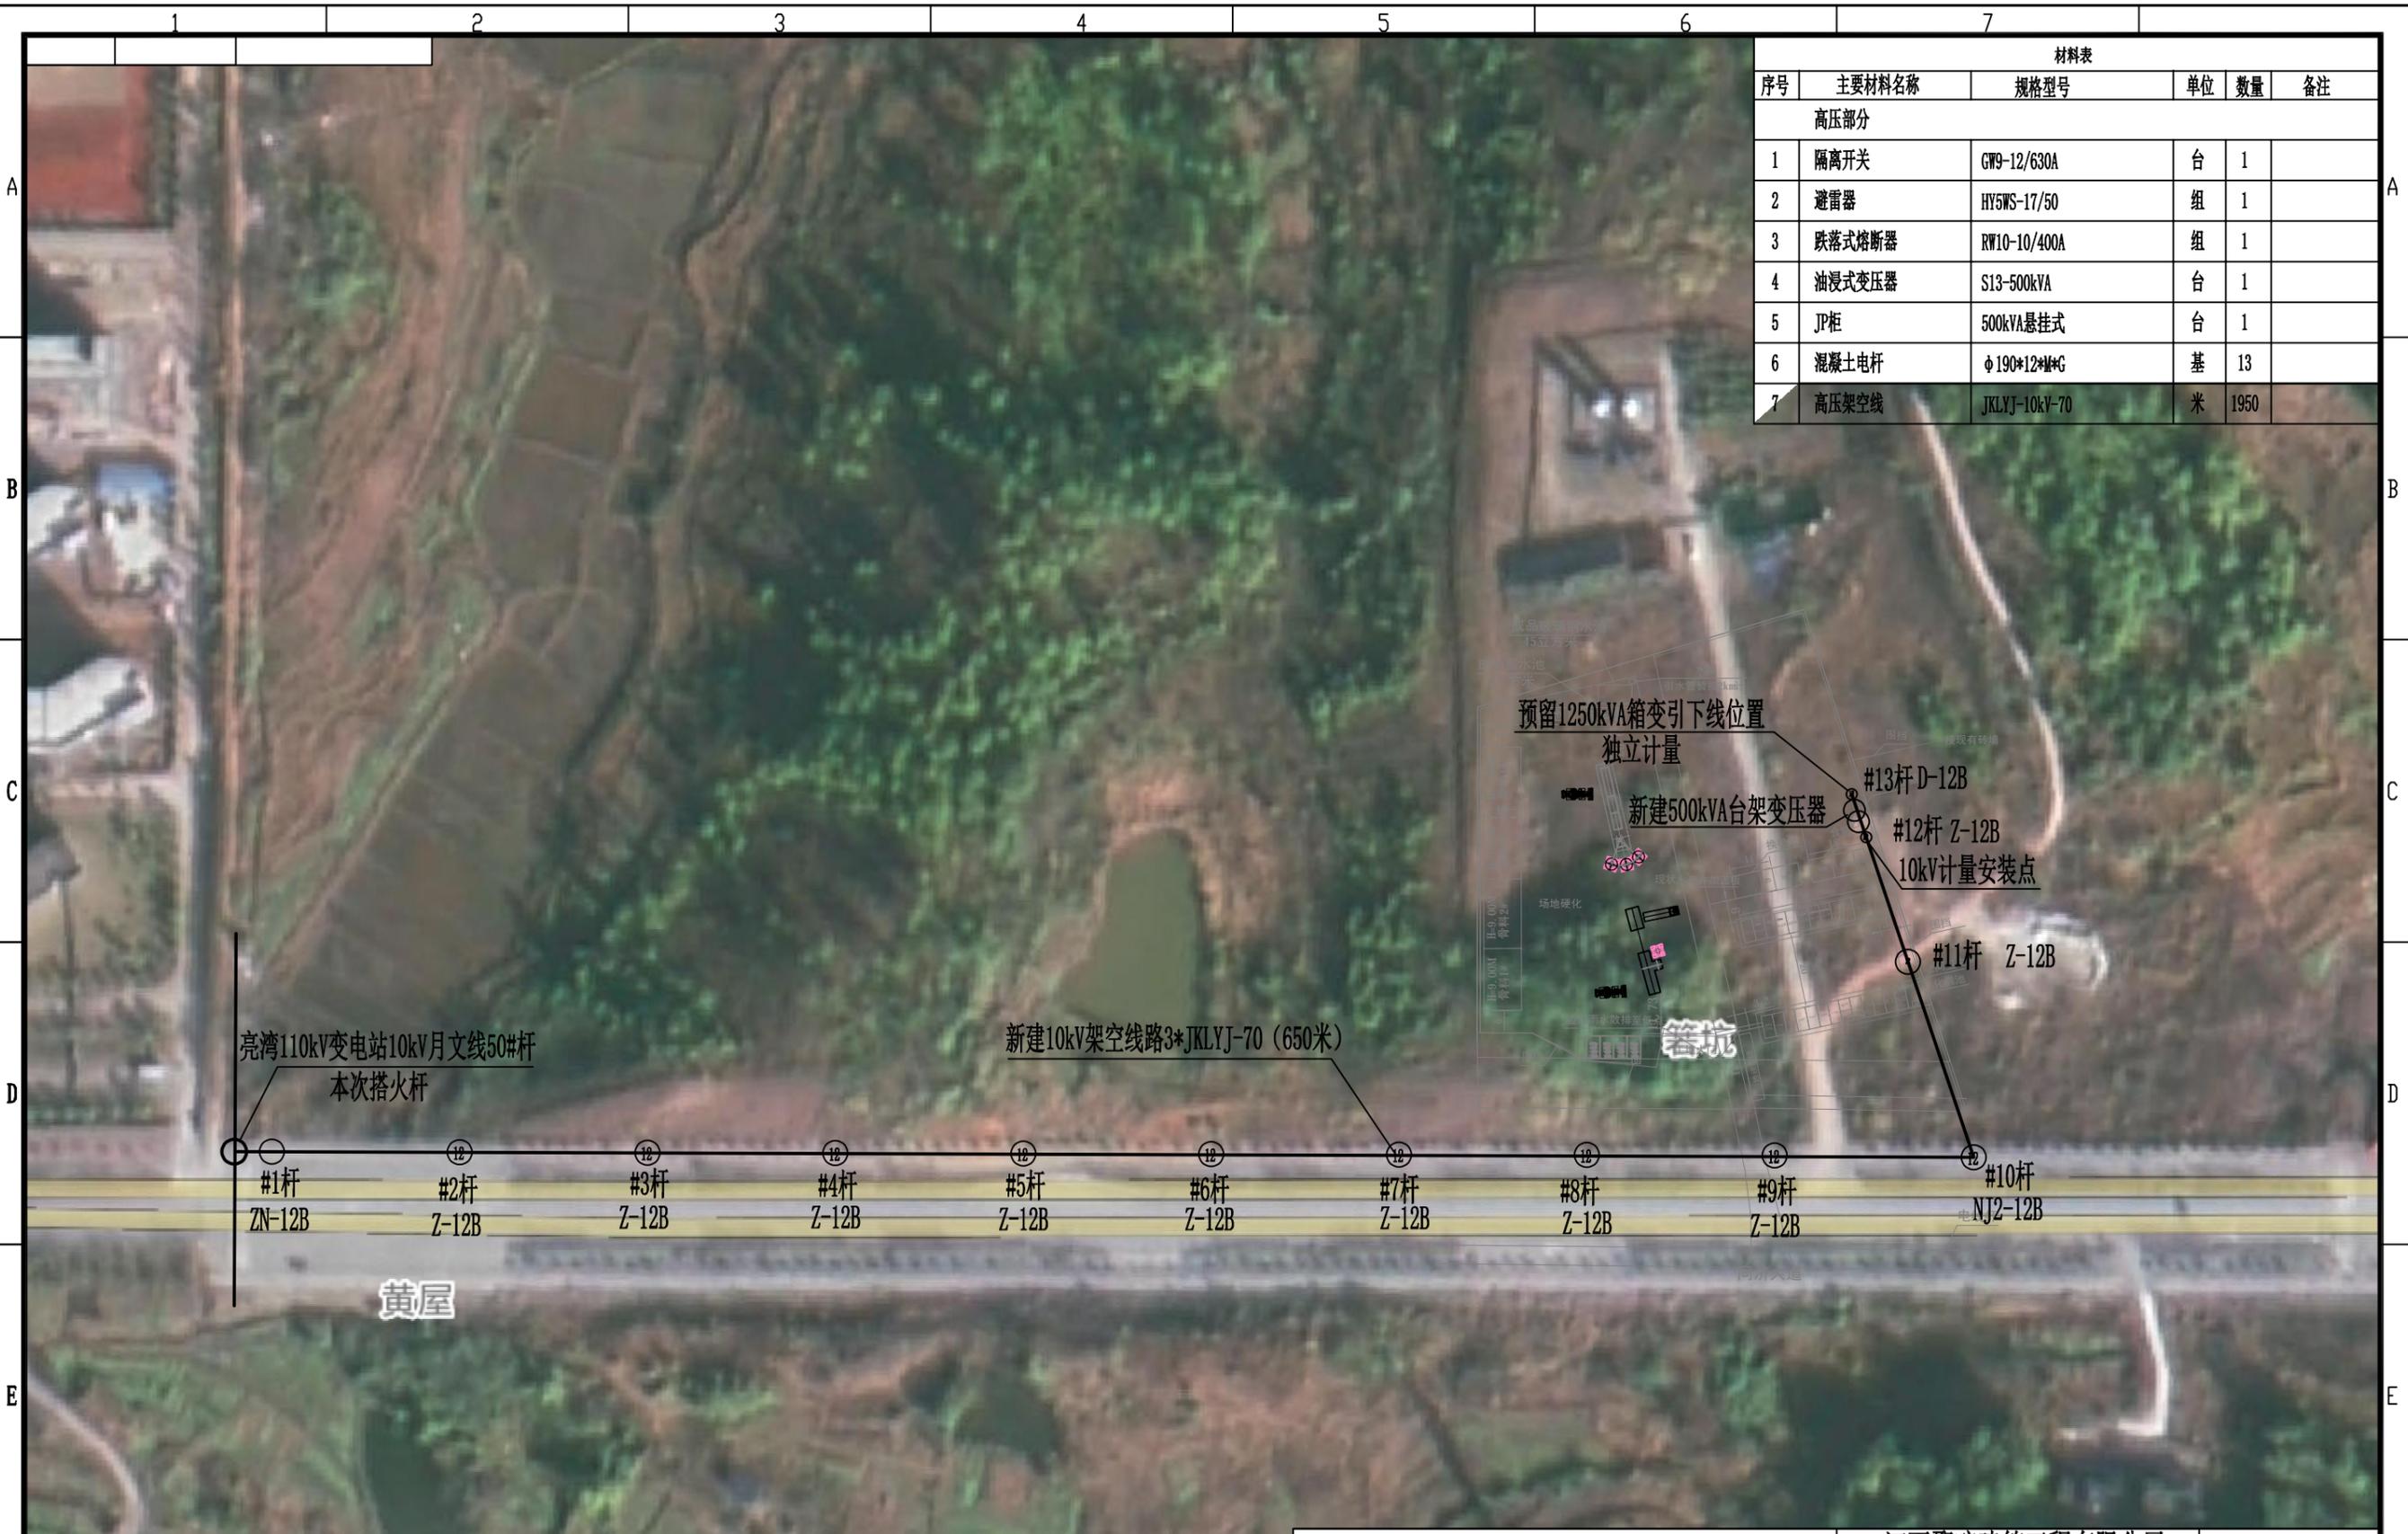

材料表					
序号	主要材料名称	规格型号	单位	数量	备注
高压部分					
1	隔离开关	GW9-12/630A	台	1	
2	避雷器	HY5WS-17/50	组	1	
3	跌落式熔断器	RW10-10/400A	组	1	
4	油浸式变压器	S13-500kVA	台	1	
5	JP柜	500kVA悬挂式	台	1	
6	混凝土电杆	φ190*12*H*G	基	13	
7	高压架空线	JKLYJ-10kV-70	米	1950	

亮湾110kV变电站10kV月文线50#杆  
本次搭火杆

新建10kV架空线路3\*JKLYJ-70 (650米)

预留1250kVA箱变引下线位置

独立计量

新建500kVA台架变压器

#13杆 D-12B

#12杆 Z-12B

10kV计量安装点

#11杆 Z-12B

#1杆  
ZN-12B

#2杆  
Z-12B

#3杆  
Z-12B

#4杆  
Z-12B

#5杆  
Z-12B

#6杆  
Z-12B

#7杆  
Z-12B

#8杆  
Z-12B

#9杆  
Z-12B

#10杆  
NJ2-12B


黄屋

管坑


中帆睿建工程咨询有限公司				江西聚喧建筑工程有限公司 搅拌站配电安装工程		施工	设计 阶段
批准	程程	校核	刘贺红	高压路径平面示意图			
审核	程程	设计	周鑫				
日期	2025年4月	比例		图号	HCJBZ2025-D0423-02		

数据来自天地图有限公司 GS(2024)0568号

序号	名称	型号规格	单位	数量	备注
1	高压电线	JKLYJ-10-35	米		接线路架空线或户外计量出线端
2					
3					
4					
5	垫铁	铁件-02 垫1-220	块	1	
6	U型抱箍	U通-01 U16×220	套	1	
7	隔离刀闸固定扁铁	BT-HD-CGBT	块	3	
8	螺栓	铁件-12 M12×120	只	6	
9	U型抱箍	U通-01 U16×260	套	2	
10	刀闸横担	BT-HD-GG ∠63×6×1600	根	2	
11	隔离刀闸	GW9-10-200A	组	1	安装可采用垂直或斜装
12	铜铝接线端子	DTL-50	只	6	
13					
14					
15					
16					
17	验电接地环	BYD-10	套	3	
18	针式瓷瓶	P-15T	只	3	
19	跌落熔断器横担	TB-HD-GR ∠63×6×1600	套	1	
20	垫铁	铁件-02 垫1-290	块	2	
21	跌落式熔断器	RW10-10/200A	组	1	根据容量定熔丝规格
22	铜铝接线端子	DTL-50	只	6	
23	螺 栓	铁件-12 M10×35	只	6	
24	双头螺栓	铁件-11 M16×400	只	2	
25	10KV避雷器	HY5WS-17/50	组	1	
26	避雷器横担	BT-HD-GB ∠63×6×1600	根	1	
27	垫铁	铁件-02 垫1-300	块	1	
28	U型抱箍	U通-01 U16×300	副	1	
29	铜铝接线端子	DTL-50	只	12	接地引下线用
30	接地引下线	JKLYJ-10KV-1×35	米	10	
31	铝设备线夹	SL-3	只	1	
32	接地装置	接地-01B	套	3	根据工程实际选择
33	铜铝过渡设备线夹	SLG-1B	只	3	需配10KV绝缘护套
34	电力变压器	500KVA	台	1	
35	变压器支架	14-BT-T2-0	套	4	
36	双头螺栓	铁件-11 M20×450	只	4	
37	U型抱箍	U通-01 U16×320	副	8	
38	垫铁	铁件-03 垫2-320	块	4	
39	铜铝过渡设备线夹	SLG-4B	只	4	与低压出线配套并配绝缘护套11只
40	低压单芯相电缆	YJV-1-300	米	28	3* (2*YJV-1-300) +1* (YJV-1-300)
41	低压综合配电箱		台	1	
42					
43					
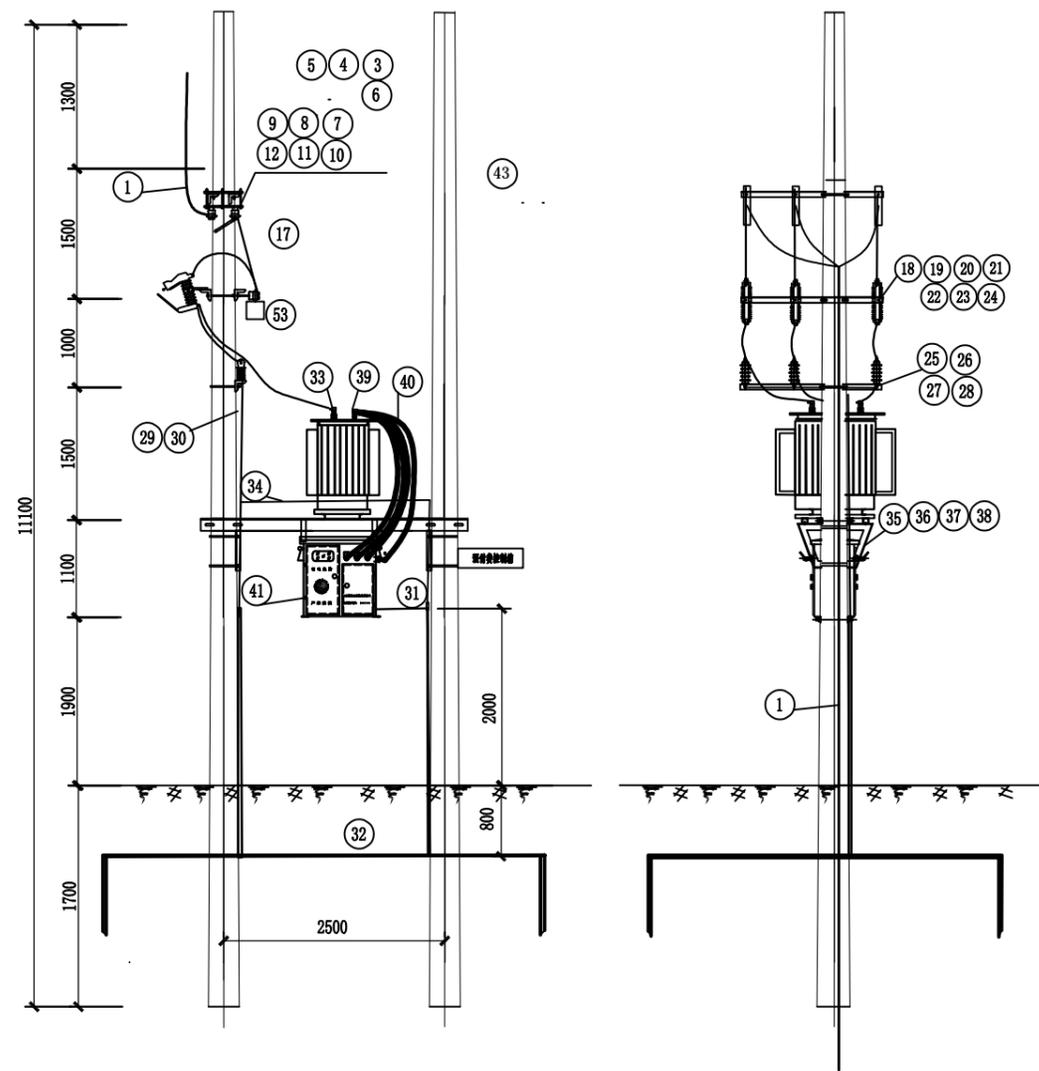


中帆睿建工程咨询有限公司				江西聚喧建筑工程有限公司 搅拌站配电安装工程		施工	设计 阶段
批准	程目	校核	刘贺红	柱上变压器组装图			
审核	程目	设计	周鑫				
日期	2025年4月	比例		图号	HCJBZ2025-D0423-03		

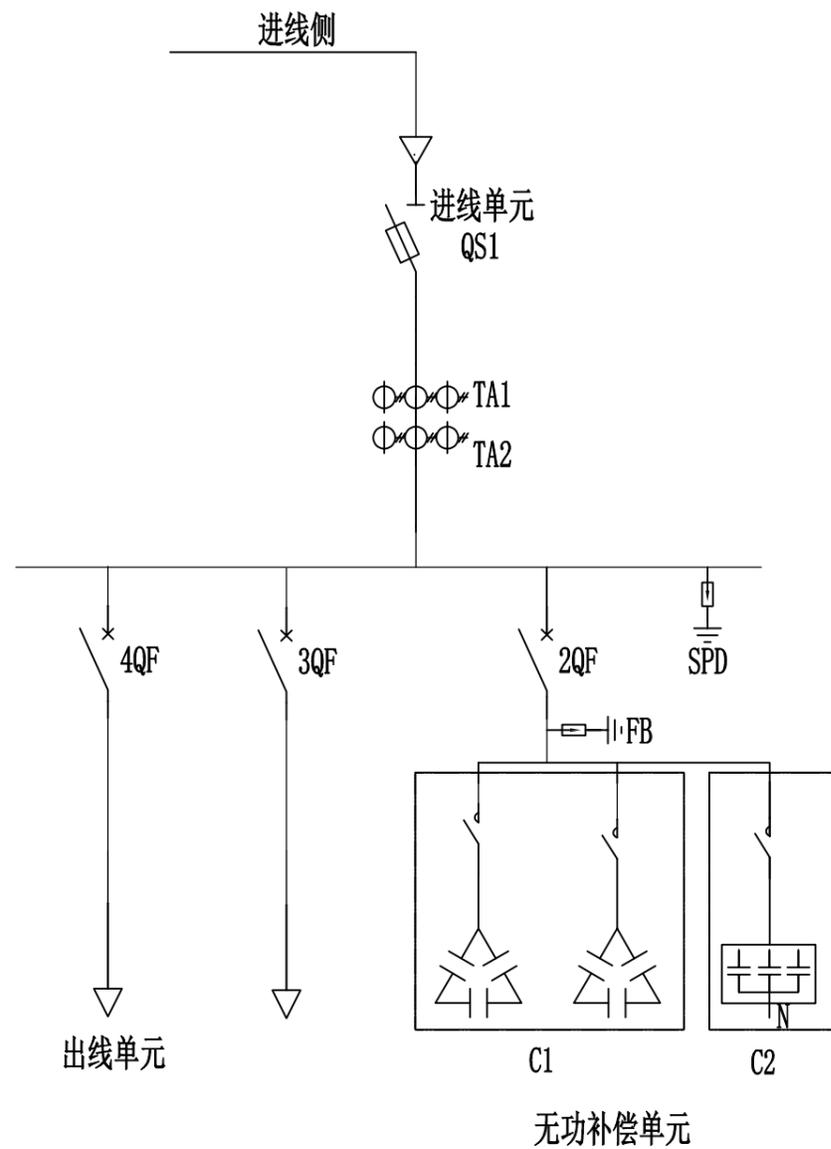




序号	代号	名称	规格及型号	数量	单位	备注
1	QS1	熔断器式隔离开关	1000A	1	个	
2	TA1	电流互感器	测量用 0.5级	3	只	1000/5
3	TA2	电流互感器	测量用 0.5级	3	只	1000/5
4	FB	避雷器		3	只	
5	SPD	浪涌保护器	T1级	1	套	
6	C1	电容器组	共补 120kVar	1	组	
7	C2	电容器组	分补 30kVar	1	组	
8	BK	配电智能终端	通讯、数据采集、四遥一体	1	只	预留位置
9	2QF	断路器	400A/3P	1	个	
10	3QF	断路器	630A/3P	1	个	
11	4QF	断路器	630A/3P	1	个	
12						

中帆睿建工程咨询有限公司				江西聚喧建筑工程有限公司 搅拌站配电安装工程		施工	设计 阶段
批准	程程	校核	刘贺红	低压综合配电箱电气图			
审核	程程	设计	周鑫				
日期	2025年4月	比例		图号	HCJBZ2025-D0423-04		


接地装置  
正视图

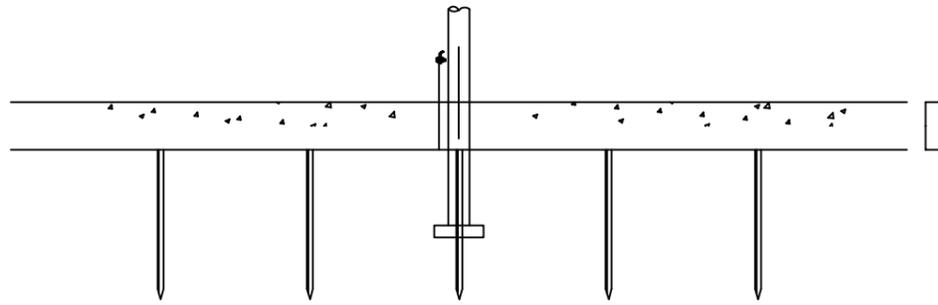

接地装置  
俯视图

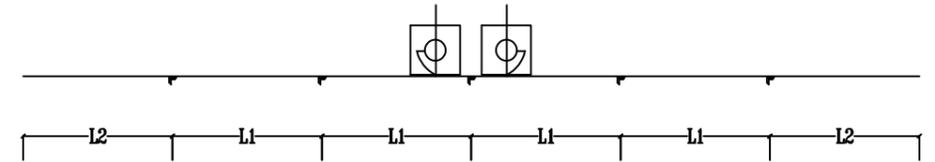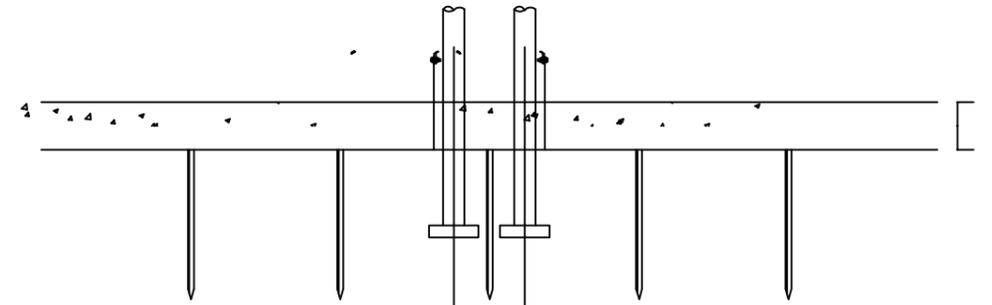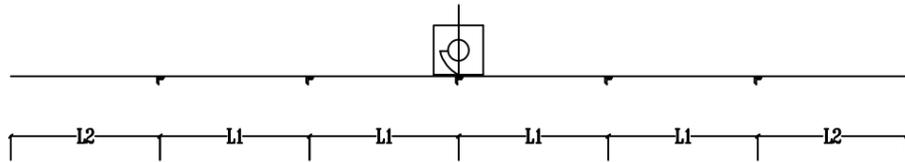

接地装置型式		A 1	A 2	A 3	B 1	B 2	B 3	
适用土壤电阻率 ( $\Omega\cdot m$ )		500	1000	2000	500	1000	2000	
允许工频接地电阻值 ( $\Omega$ )		5	10	15	5	10	15	
接地线埋深 H(m)		0.8	0.8	0.8	0.8	0.8	0.8	
接地装置尺寸线 L1(m)		5	8	10	5	8	10	
接地装置尺寸线 L2(m)			5	10		5	10	
接地圆钢	$\phi 8$	长度 (m)	30	42	52	30	42	52
		重量 (kg)	11.76	16.46	20.38	11.76	16.46	20.38
接地角钢	$\angle 50 \times 5$	长度 (m)	12.5	12.5	12.5	12.5	12.5	12.5
		重量 (kg)	60.04	60.04	60.04	60.04	60.04	60.04
接地鼻子	1 圆钢 $\phi 12 \times 1800$	数量 (m)	1	1	1	2	2	2
		重量 (kg)	1.6	1.6	1.6	3.2	3.2	3.2
	2 扁钢 $-40 \times 4 \times 90$	数量 (m)	1	1	1	2	2	2
		重量 (kg)	0.12	0.12	0.12	0.24	0.24	0.24
	3、4 接地螺栓 M16 $\times$ 40 3 $\phi$ (单帽双垫)	数量 (m)	1	1	1	2	2	2
重量 (kg)		0.17	0.17	0.17	0.34	0.34	0.34	
5 设备线夹 SLG - 1A	数量 (m)	1	1	1	2	2	2	
	重量 (kg)	0.43	0.43	0.43	0.86	0.86	0.86	
总重量 (kg)		74.12	78.82	82.74	76.44	81.14	85.06	

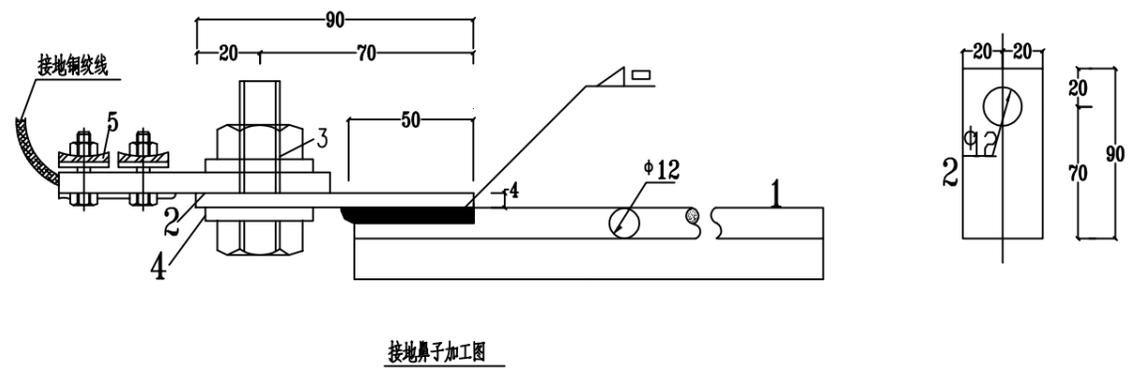


说明：1、接地线焊接搭接长度必须大于50mm。  
2、本图适用除变压器外的设备接地网，电阻应 $< 4$ 欧姆，否则增引接地直至满足要求为止。

中帆睿建工程咨询有限公司				江西聚喧建筑工程有限公司 搅拌站配电安装工程		施工 设计 阶段	
批准	程目	校核	刘贺红	接地装置加工图			
审核	程目	设计	周鑫				
日期	2025年4月	比例		图号	HCJBZ2025-D0423-05		

## 材 料 表


序号	名称	型号及规格	单位	数量	图纸编号	备注
1	水泥杆	∅190x12xIxG	根	1		标准校验弯矩: 29.25KN.M
2	底盘	0.6x0.6	块	1	盘通-01	
3	高压横担	L70x7x1500(1200)	套	1	HD-206B(207B)	括号内为绝缘导线用
4	抱箍	抱2-190	副	1	抱通-02	
5	抱箍	抱3-200	副	1	抱通-03	
6	垫铁	垫1-200	块	2	铁件-02	
7	螺栓	M16x300	副	4	铁件-12	母垫
8	延长环	PH-7	只	1		
9	楔型线夹	NX-2	副	1		
10	拉线	GJ-70	根	1		
11	UT型线夹	NUT-2	副	1		
12	拉线棒	∅20x25100	根	1	铁件-15	
13	U型挂环	U-16	副	1		
14	拉线盘	0.4x0.8	块	1	盘通-02	
15	针式绝缘子	P-15T~20T	个			
16	绝缘子串	根据实际设计选用	套	3		

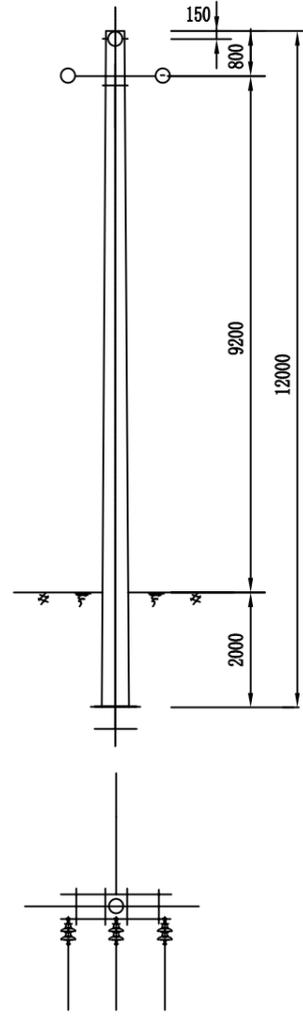

注: 1. 拉线对地夹角 $50^{\circ}$ , 拉线盘埋深1.8m  
(适用范围JKLYJ-10-70~95, LGJ-70~95)

D-12B 杆型组装图

中帆睿建工程咨询有限公司				江西聚喧建筑工程有限公司 搅拌站配电安装工程		施工 设计 阶段
批 准	程 程	校 核	刘 贺 红	D-12B杆型组装图		
审 核	程 程	设 计	周 鑫			
日 期	2025年4月	比 例		图 号	HCJBZ2025-D0423-06	

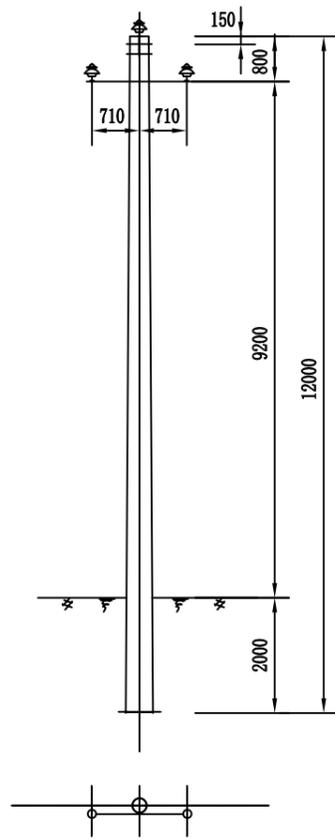

## 材料表

序号	名称	型号及规格	单位	数量	图纸编号	备注
1	水泥杆	∅190x12x1.5G	根	1		标准校验弯矩: 29.25KN.M
2	底盘	0.6x0.6	块	1	盘通-01	
3	杆顶支座		个	1	杆顶支座-04	
4	高压横担	L70x7x1500(1200)	根	1	HD-106B(107B)	括号内为绝缘导线用
5	U型抱箍	U18-200	副	1	U通-02	4母
6	垫铁	垫2-200	块	1	铁件-03	
7	针式绝缘子	P-15T	个	2		
8	针式绝缘子	P-15M	个	1		


(适用范围JKLYJ-10-120, LGJ-120)

Z-12B 杆型组装图

中帆睿建工程咨询有限公司				江西聚喧建筑工程有限公司 搅拌站配电安装工程		施工	设计 阶段
批准	程日景	校核	刘贺红	Z-12B杆型组装图			
审核	程日景	设计	周鑫				
日期	2025年4月	比例		图号	HCJBZ2025-D0423-07		

## 材 料 表

序号	名称	型号及规格	单位	数量	图纸编号	备注
1	水泥杆	∅190x12xIxG	根	1		标准校验弯矩: 29.25KN.M
2	底盘	0.6x0.6	块	1	盘通-01	
3	杆顶支座		个	1	杆顶支座-08	
4	高压横担	L70x7x1500(1200)	套	1	HD-206B(207B)	括号内为绝缘导线用
5	抱箍	抱2-200	副	1	抱通-02	
6	垫铁	垫1-200	块	2	铁件-02	
7	螺栓	M16x300	副	4	铁件-12	母垫
8	延长环	PH-7	只	2		
9	楔型线夹	NX-2	副	2		
10	拉线	GJ-50	根	2		
11	UT型线夹	NUT-2	副	2		
12	拉线棒	∅16x2500	根	2	铁件-15	
13	U型挂环	U-16	副	2		
14	拉线盘	0.4x0.8	块	2	盘通-02	
15	针式绝缘子	P-15T~20T	个	1		
16	绝缘子串	根据实际设计选用	套	6		

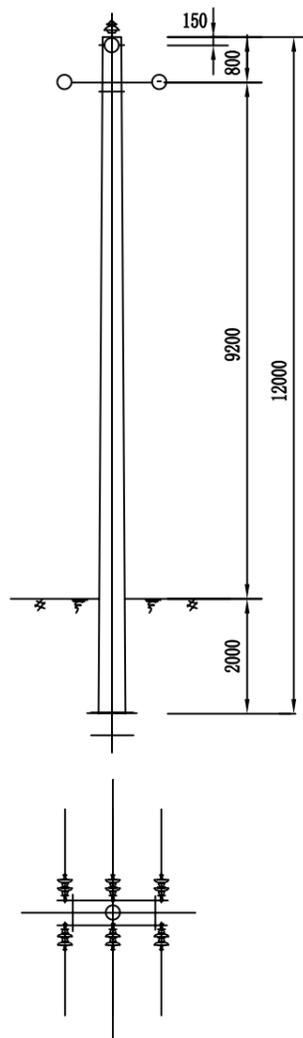


注: 1. 拉线对地夹角50°, 拉线盘埋深1.6m  
(适用范围JKLYJ-10-70~95, LGJ-70~95)

### ZN-12B 杆型组装图

中帆睿建工程咨询有限公司				江西聚喧建筑工程有限公司 搅拌站配电安装工程		施工 设计 阶段	
批 准	程 程	校 核	刘 贺 红	ZN-12B杆型组装图			
审 核	程 程	设 计	周 鑫				
日 期	2025年4月	比 例		图 号	HCJBZ2025-D0423-08		

## 材 料 表

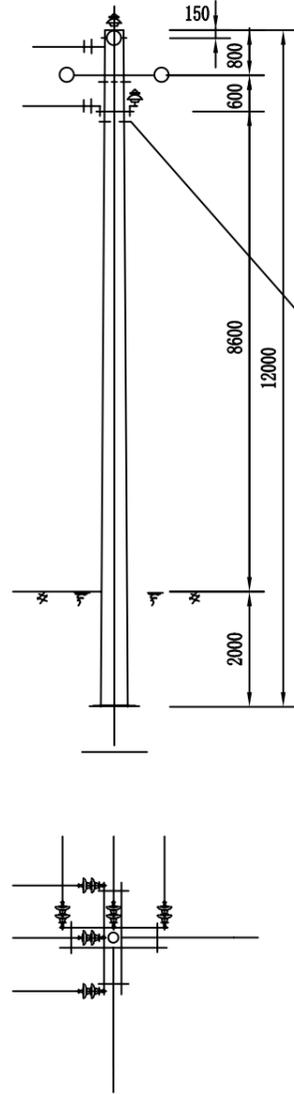

序号	名称	型号及规格	单位	数量	图纸编号	备注
1	水泥杆	∅190x12xIxG	根	1		标准校验弯矩: 29.25KN.M
2	底盘	0.6x0.6	块	1	盘通-01	
3	杆顶支座		个	1	杆顶支座-08	
4	高压横担	L70x7x1500(1200)	套	2	HD-206B(207B)	括号内为绝缘导线用
5	抱箍	抱2-190	副	1	抱通-02	
6	抱箍	抱3-200	副	2	抱通-03	
7	垫铁	垫1-200	块	4	铁件-02	
8	螺栓	M16x300	副	8	铁件-12	母垫
9	延长环	PH-7	只	2		
10	楔型线夹	NX-2	副	2		
11	拉线	GJ-70	根	2		
12	UT型线夹	NUT-2	副	2		
13	拉线棒	∅20x2500	根	2	铁件-15	
14	U型挂环	U-16	副	2		
15	拉线盘	0.4x0.8	块	2	盘通-02	
16	针式绝缘子	P-15T~20T	个	2		
17	绝缘子串	根据实际设计选用	套	6		

注: 1. 拉线对地夹角50°, 拉线盘埋深1.8m  
 2. 用于45°~90°以下转角,  
 3. 两侧拉线方向为导线反方向再向外角偏移2°  
 4. 两侧上导线分别挂在杆顶支座及抱箍上  
 (适用范围JKLYJ-10-70~95, LGJ-70~95)

NJ2-12B 杆型组装图

中帆睿建工程咨询有限公司				江西聚喧建筑工程有限公司 搅拌站配电安装工程		施工 设计 阶段	
批准	程目	校核	刘贺红	NJ2-12B杆型组装图			
审核	程目	设计	周鑫				
日期	2025年4月	比例		图号	HCJBZ2025-D0423-09		

## JKLYJ-10-1\*70 架线张力弧垂表

安全系数: 3.500

气象条件				
序号	工况名称	冰厚mm	风速m/s	气温℃
1	低温	0	0	-10
2	大风	0	30	10
3	年平	0	0	15
4	覆冰	10	10	-5
5	高温	0	0	40
6	校验	0	0	15
7	安装	0	10	0
8	外过	0	10	15
9	内过	0	15	15
10	过牵	0	0	-10

电线型号及参数	
电线安全系数:	3.500
型号:	JKLYJ-10-1*70
截面积:	75.55 平方毫米
外径:	18.40 毫米
重量:	369.0 公斤/公里
计算拉断力:	10354 牛顿
最大使用应力:	37.20 牛顿/平方毫米
弹性系数:	56000 牛顿/平方毫米
线膨胀系数:	23.0 × 1e-6 1/℃
新线系数:	0.950 年平:25

比较情况一览表	
符号	比较 × 1e-3 (N/mm <sup>2</sup> · m)
g1	47.897
g2	104.231
g3	152.128
g4(, 10)	16.420
g4(, 15)	36.945
g4(, 30)	110.836
g5(10, 10)	37.383
g6(, 10)	50.634
g6(, 15)	60.491
g6(, 30)	120.743
g7(10, 10)	156.654

计算日期: 2008年12月28日  
注: 覆冰大于20mm时, 风压已计入增大系数1.500。

任一观测档的架线弧垂 f 的计算公式:

$$f = f_p \times \left( \frac{L}{L_0} \right)^2 \times \left[ 1 + \frac{4}{3} \frac{f_1^2}{L^2} \right] \div \cos B$$

其中:  $f_p$  - 代表档距下的弧垂(m),  $L_0$  - 代表档距(m)  
 $L$  - 观测档距(m),  $B$  - 悬挂点的高角差(°)

①表中数据说明, 括号外: 张力T, 单位: 牛顿, 括号内: 弧垂, 单位: 米。  
②控制条件: 覆冰控制由20.0米到150.0米。  
③根据“设计规程”的规定, 考虑电线的塑性伸长对弧垂的影响, 采用减小弧垂法补偿, 已减小弧垂0%。注意: 张力是减小弧垂前的张力。


温度	20	25	30	35	40	45	50	55
-10	2232(0.081)	1792(0.158)	1459(0.279)	1257(0.441)	1139(0.635)	1068(0.858)	1021(1.108)	988(1.384)
0	1489(0.121)	1268(0.223)	1132(0.360)	1052(0.527)	1002(0.722)	969(0.945)	947(1.194)	931(1.470)
10	1008(0.179)	961(0.294)	931(0.437)	913(0.607)	901(0.803)	892(1.027)	886(1.276)	881(1.552)
20	753(0.240)	782(0.361)	801(0.508)	814(0.681)	823(0.879)	830(1.103)	835(1.354)	839(1.631)
30	613(0.295)	669(0.422)	710(0.573)	740(0.749)	762(0.950)	779(1.176)	792(1.428)	802(1.706)
40	525(0.344)	592(0.477)	643(0.633)	682(0.813)	712(1.016)	736(1.245)	754(1.499)	769(1.778)

温度	60	65	70	75	80	85	90	95
-10	965(1.687)	948(2.017)	934(2.372)	924(2.754)	915(3.162)	909(3.597)	903(4.057)	898(4.544)
0	919(1.773)	909(2.102)	902(2.457)	896(2.838)	892(3.246)	888(3.680)	885(4.141)	882(4.628)
10	878(1.855)	875(2.184)	873(2.539)	871(2.920)	870(3.328)	869(3.762)	868(4.223)	867(4.710)
20	842(1.934)	844(2.263)	846(2.619)	848(3.000)	849(3.408)	850(3.843)	851(4.304)	852(4.791)
30	810(2.010)	817(2.340)	822(2.696)	827(3.078)	830(3.487)	833(3.922)	836(4.383)	838(4.870)
40	782(2.084)	791(2.415)	800(2.772)	807(3.155)	812(3.564)	817(3.999)	821(4.461)	825(4.948)

温度	100	105	110	115	120	125	130	135
-10	894(5.058)	891(5.597)	888(6.163)	885(6.756)	883(7.374)	881(8.019)	880(8.690)	878(9.388)
0	880(5.141)	878(5.681)	876(6.246)	875(6.839)	873(7.457)	872(8.102)	871(8.773)	870(9.471)
10	866(5.223)	865(5.763)	865(6.329)	864(6.921)	864(7.539)	864(8.184)	863(8.855)	863(9.553)
20	853(5.304)	853(5.844)	854(6.410)	854(7.002)	855(7.620)	855(8.265)	855(8.936)	856(9.634)
30	840(5.384)	842(5.923)	843(6.490)	845(7.082)	846(7.701)	847(8.346)	848(9.017)	849(9.715)
40	828(5.462)	831(6.002)	833(6.569)	835(7.161)	837(7.780)	839(8.425)	840(9.097)	842(9.795)

温度	140	145	150					
-10	877(10.112)	876(10.862)	874(11.638)					
0	870(10.194)	869(10.945)	868(11.721)					
10	863(10.276)	862(11.027)	862(11.803)					
20	856(10.358)	856(11.108)	856(11.884)					
30	849(10.439)	850(11.189)	851(11.965)					
40	843(10.519)	844(11.269)	845(12.046)					


<b>中帆睿建工程咨询有限公司</b>				江西聚喧建筑工程有限公司 搅拌站配电安装工程		施工 设计 阶段
批准	程程	校核	刘贺红	JKLYJ-10-1*70(K=3.5)架线张力弧垂表		
审核	程程	设计	周鑫			
日期	2025年4月		比例	图号	HCJBZ2025-D0423-10	

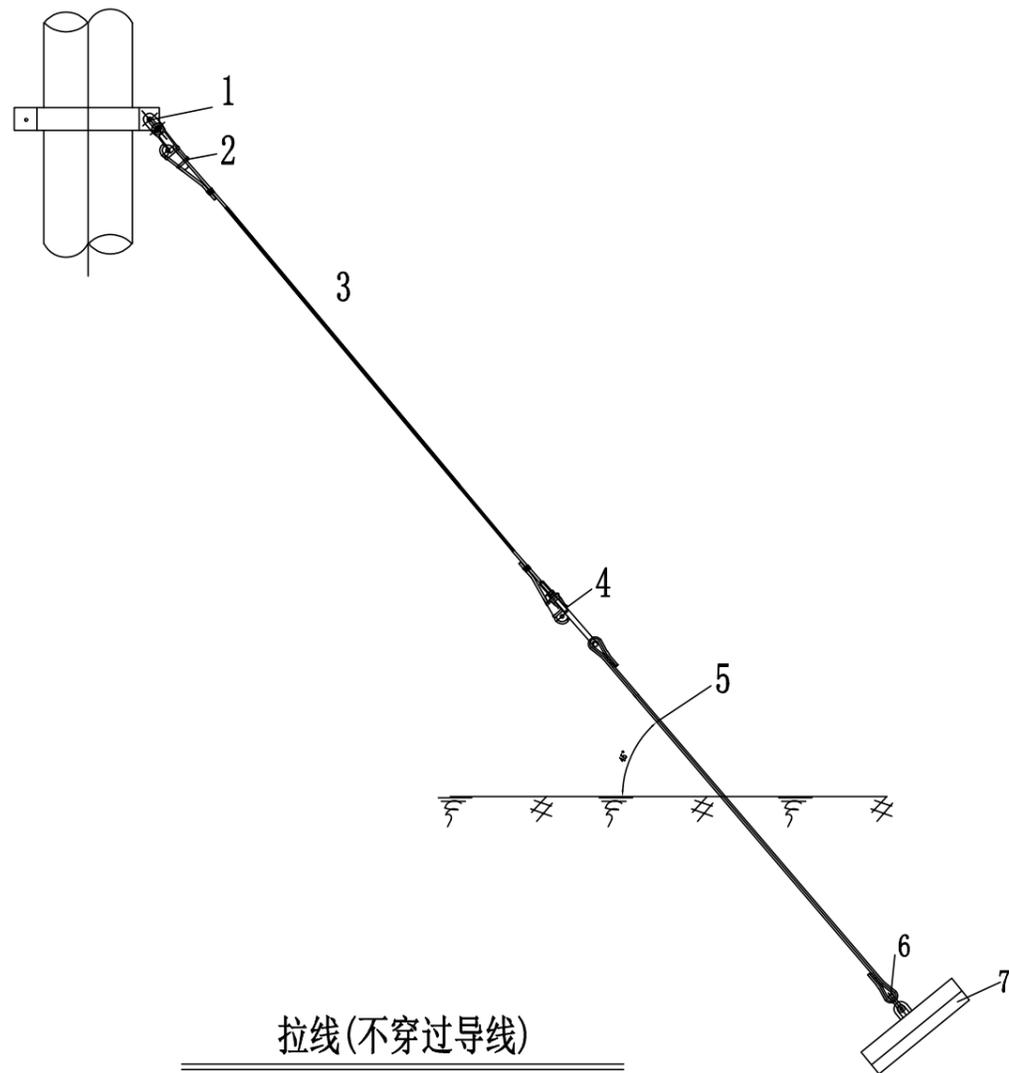

拉线配置表

序号	名称	单位	GJ-35		GJ-50		GJ-60~80		GJ-100		图纸编号	备注
			规格	数量	规格	数量	规格	数量	规格	数量		
1	延长环	只	PH-7	1	PH-7	1	PH-10	1	PH-16	1	铁件13	
2	楔型线夹	副	NX-1	1	NX-2	1	NX-2	1	LX-3	1		
3	拉线	根	GJ-35	1	GJ-50	1	GJ-60~80	1	GJ-100	1		
4	UT型线夹	副	NUT-1	1	NUT-2	1	NUT-2	1	NUT-3	1		
5	拉线棒	根	∅16x2500	1	∅16x2500	1	∅20x2500	1	∅24x2500	1	铁件15	
6	U型挂环	副	U-16	1	U-16	1	U-16	1	U-20	1		
7	拉线盘	块	0.3x0.6	1	0.3x0.6	1	0.4x0.8	1	0.5x1.0	1	盘通02	
拉线盘埋深(m)			1.6		1.6		1.8		2.0			

中帆睿建工程咨询有限公司				江西聚喧建筑工程有限公司 搅拌站配电安装工程		施工 设计 阶段	
批准	程目	校核	刘贺红	单拉线部件配置图			
审核	程目	设计	周鑫				
日期	2025年4月	比例		图号	HCJBZ2025-D0423-11		

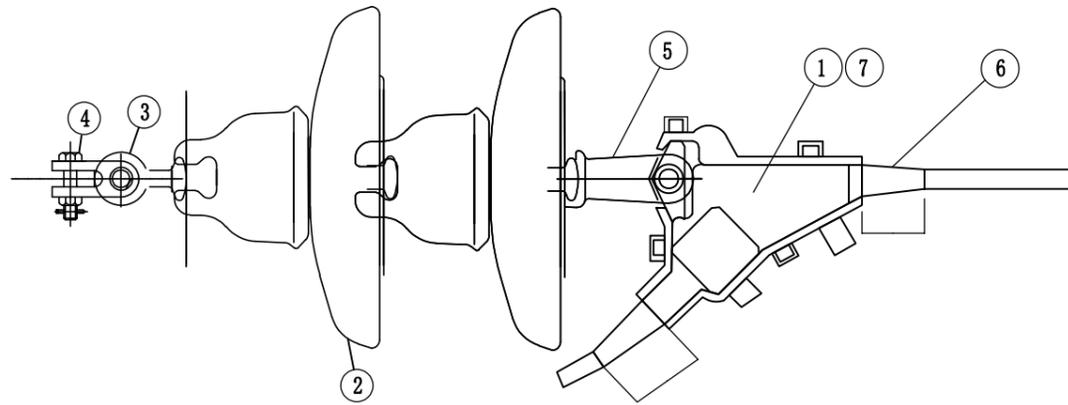


材料表


序号	名称	规格	单位	数量	重量 (KG)			备注
					单重	小计	合计	
1	绝缘耐张线夹	WKH-[]-10kv	只	1				按照设计实际选择
2	悬式绝缘子	X-4.5(XP-7)	只	2				
3	球头挂环	QP-7	只	1				
4	直角挂板	Z-7	只	1				
5	碗头挂板	WS-7	只	1				
6	AD自黏性绝缘胶带		M	适量				
7	WKH耐张线夹用绝缘罩		只	1				

(适用范围:50~240mm)

中帆睿建工程咨询有限公司				江西聚喧建筑工程有限公司 搅拌站配电安装工程		施工	设计 阶段
批准	程程	校核	刘贺红	高压绝缘导线绝缘子串组装图			
审核	程程	设计	周鑫				
日期	2025年4月	比例		图号	HCJBZ2025-D0423-12		

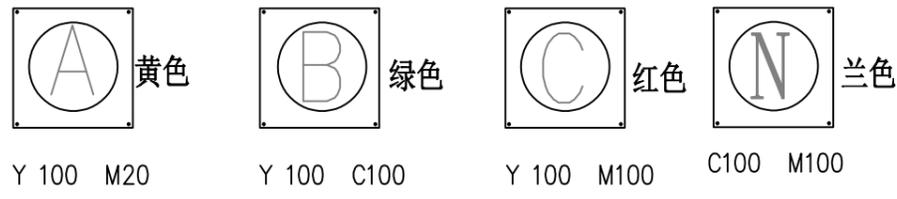

线路（母线）相位标志牌

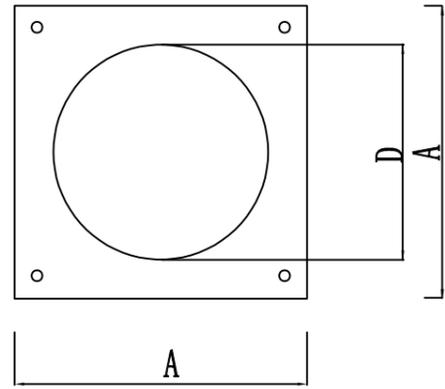


线路（母线）相位标志牌的制图标准


线路（母线）相位标志牌的参数

电 压 ( KV )	D	A
0.4	110	150
10	160	200

BT-XX-P 高低压相序牌

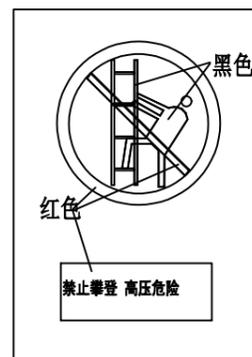

禁止标志牌样图

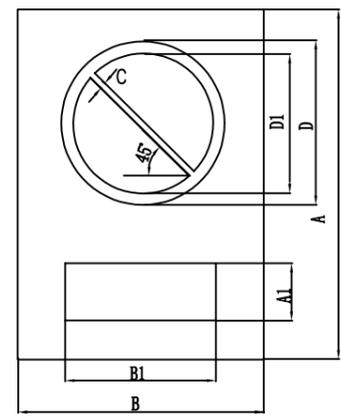

禁止标志牌的制图标准

单位: mm

种类	参数	A	B	A1	D	B1	D1	C
丙		300	240	69	183	183	146	14

禁止标志牌的参数

说明:

- 1、图形上、中、下间隙，左、右间隙相等；
- 2、禁止标识牌长方形衬底色为白色，圆形斜杠为红色，禁止标识符号为黑色，补充标志为红底黑字、黑体字。
- 3、悬挂在架空电力线路杆塔的爬梯上；
- 4、悬挂高度为：标志牌底边距地面1.5米。

BT-JZ-P 禁止攀登牌



设备编号牌



电杆编号牌

中帆睿建工程咨询有限公司				江西聚喧建筑工程有限公司 搅拌机站配电安装工程		施工 设计 阶段	
批 准	程 程	校 核	刘 贺 红	标示牌制作示意图			
审 核	程 程	设 计	周 鑫				
日 期	2025年4月	比 例		图 号	HCJBZ2025-D0423-13		